




Схема расположения кабельных ферм.
М 1:100

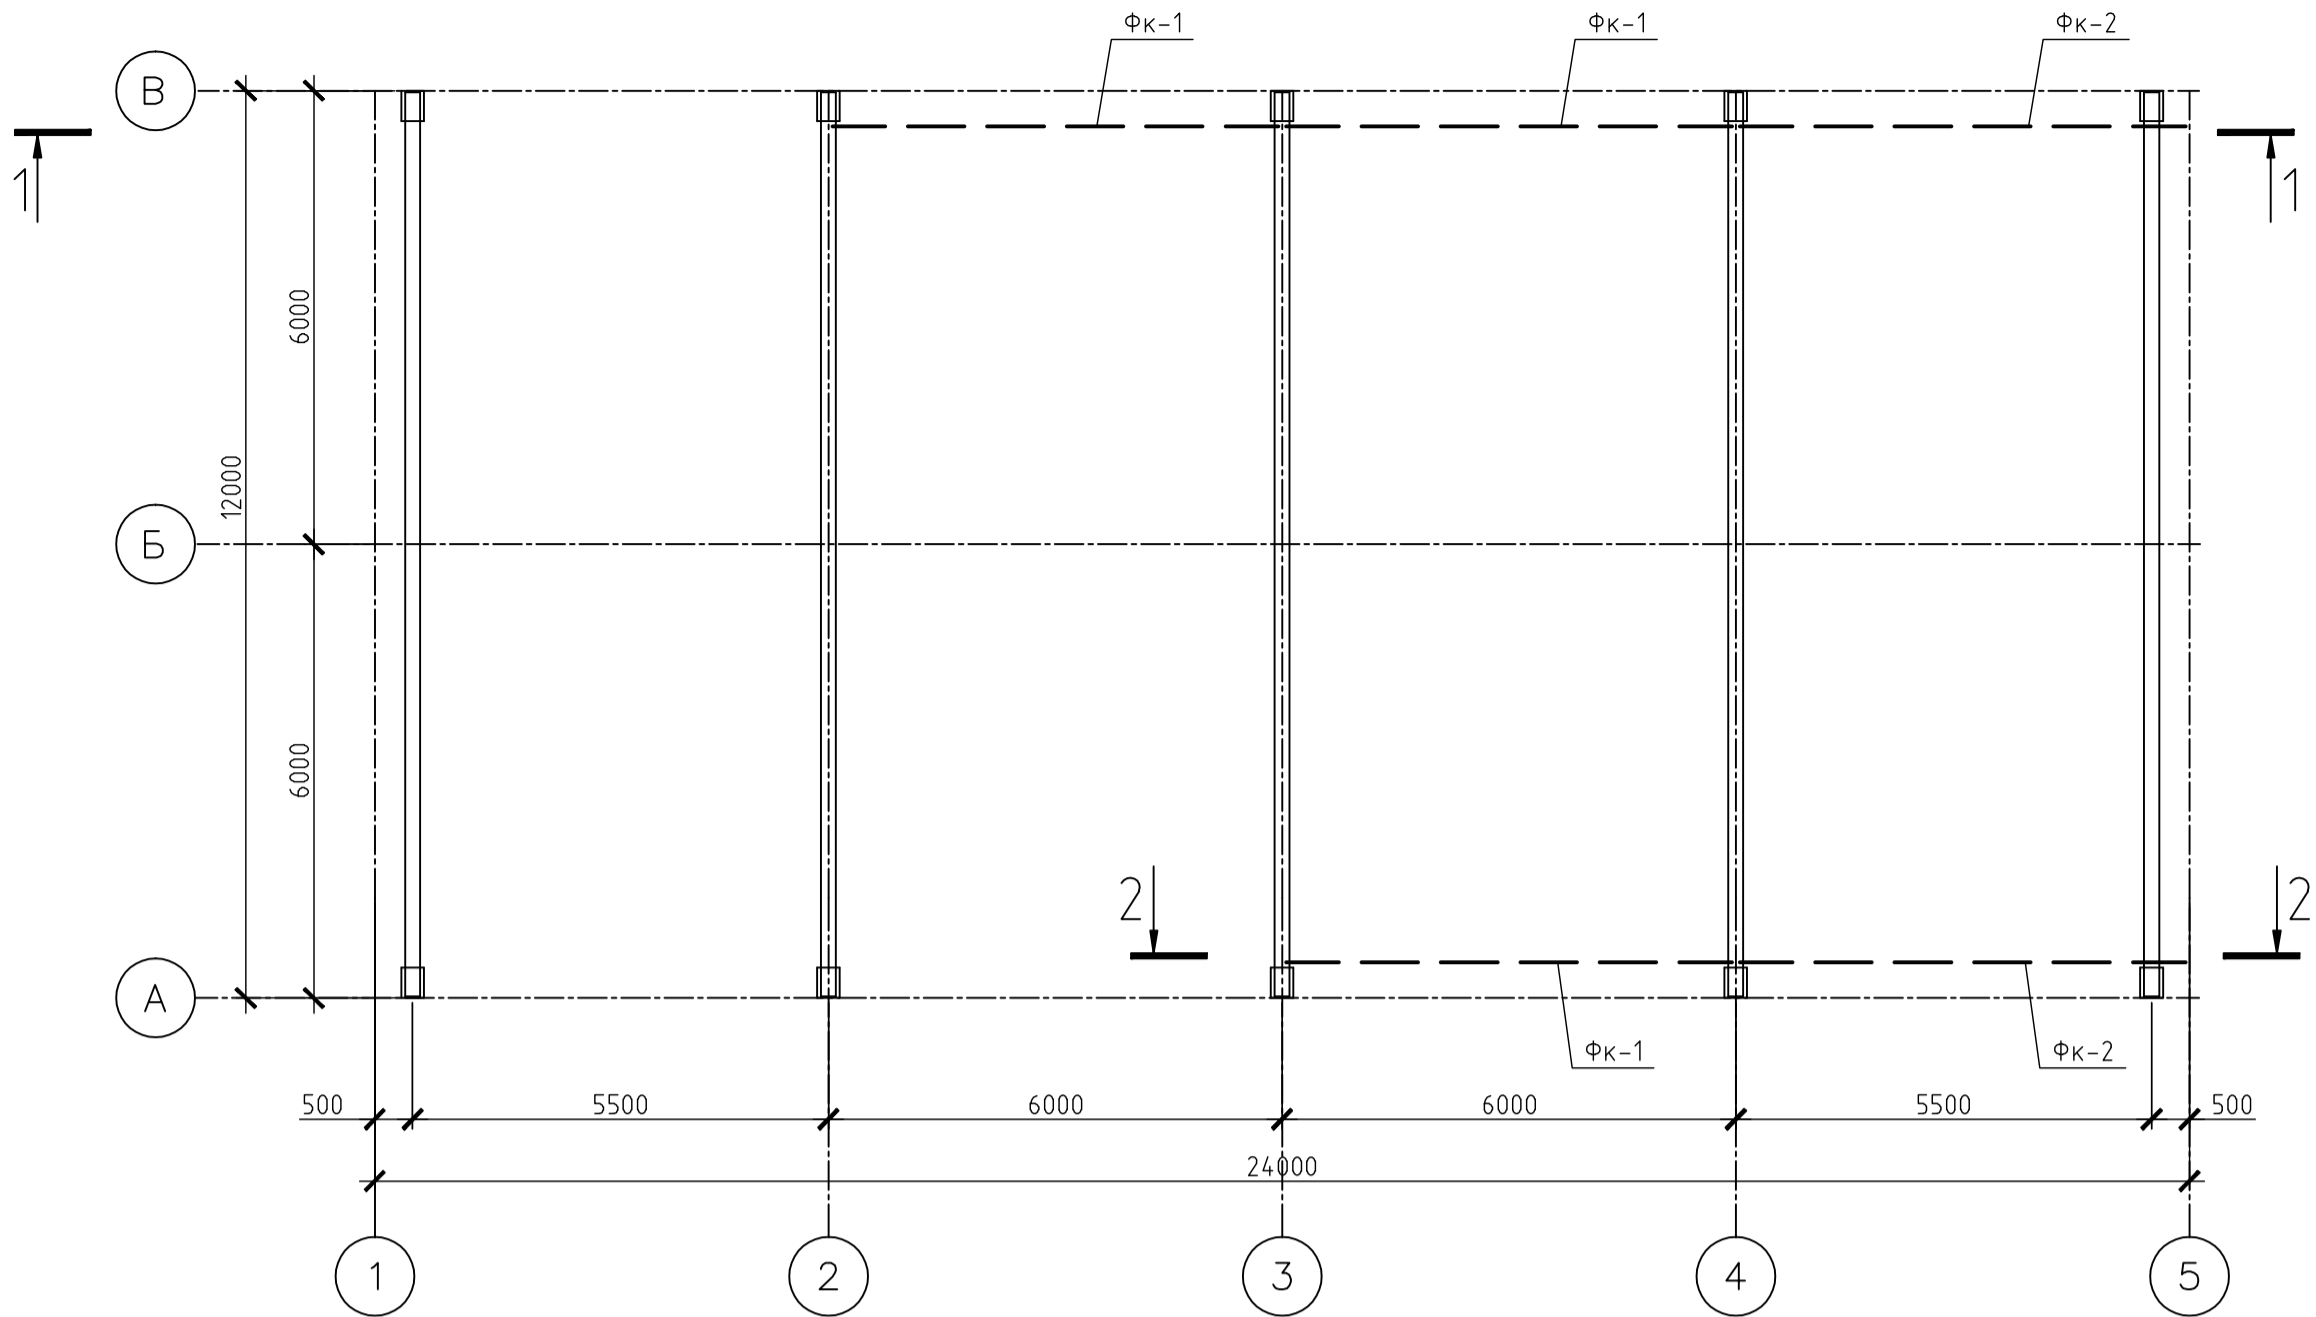


1-1
М 1:100

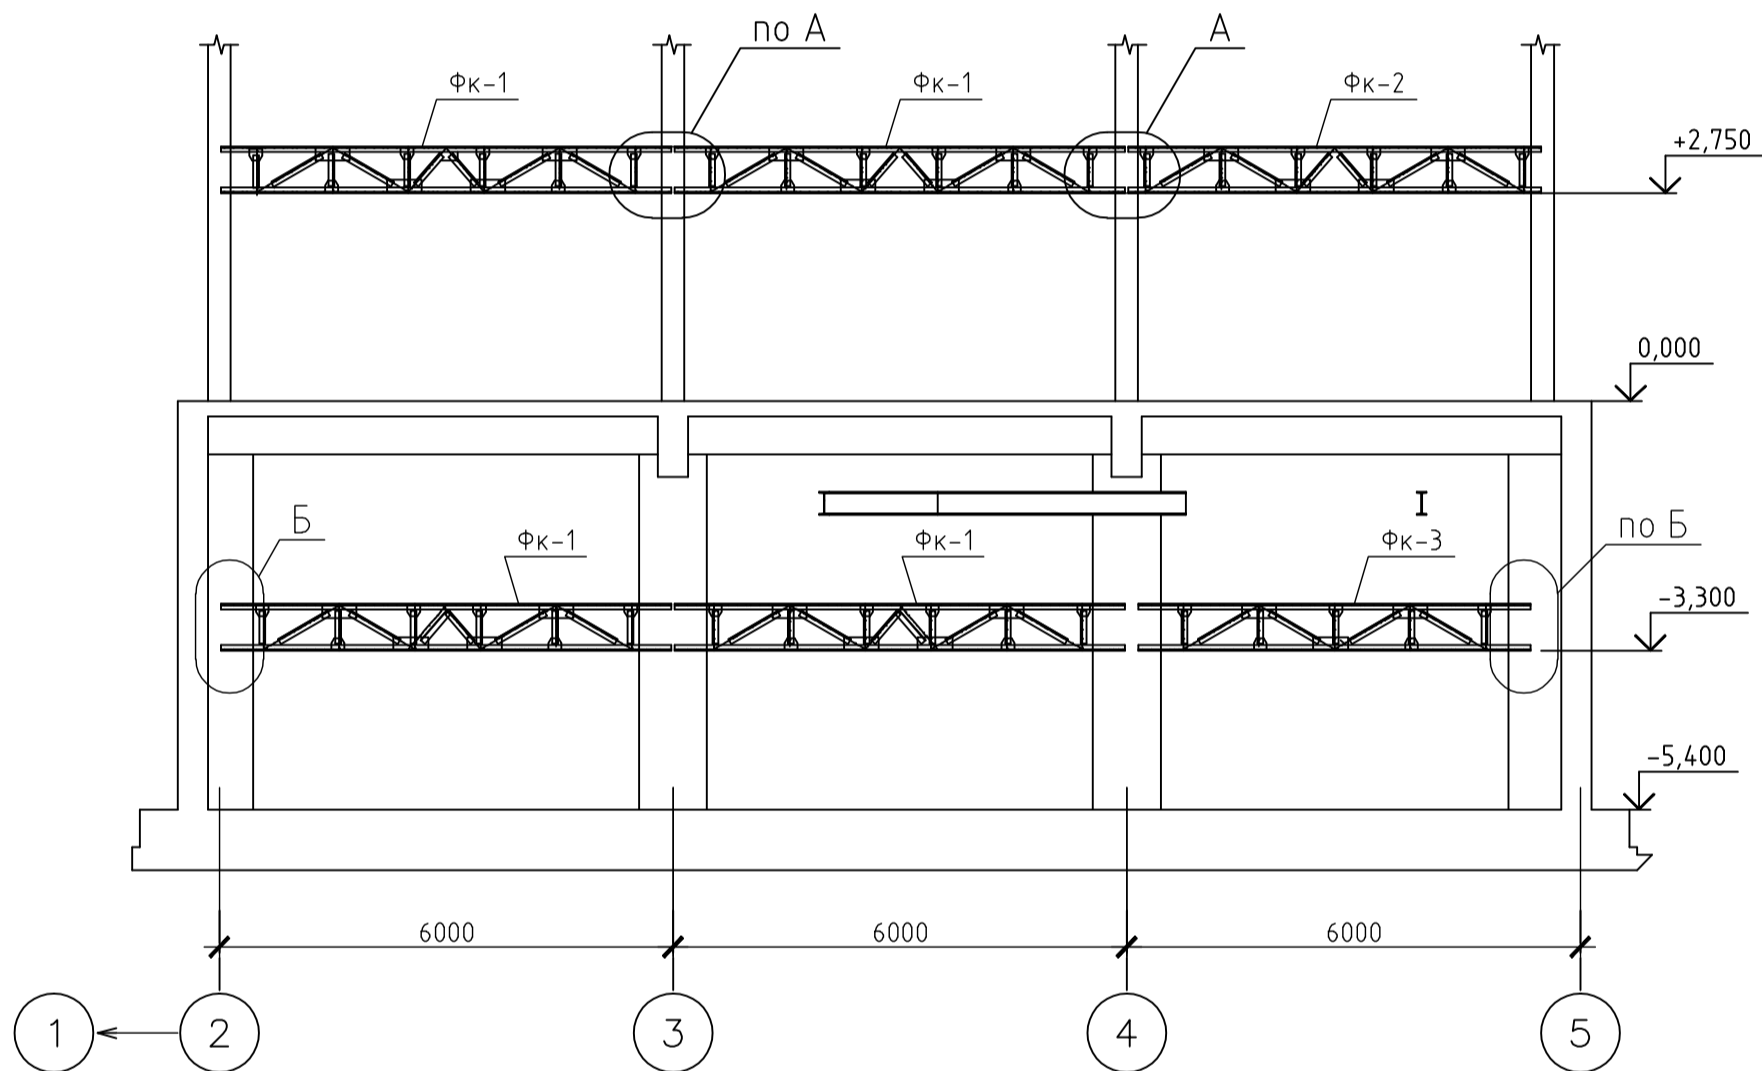


2-2
М 1:100

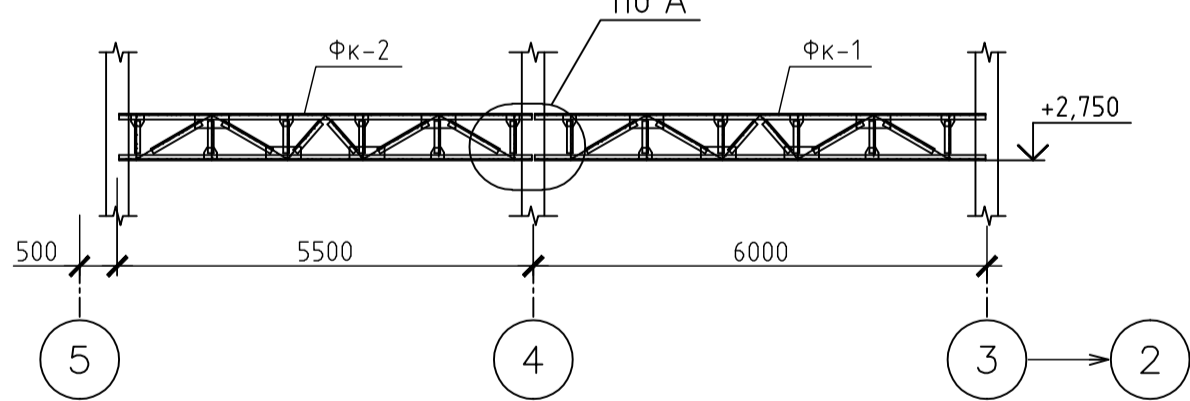


1
М 1:10

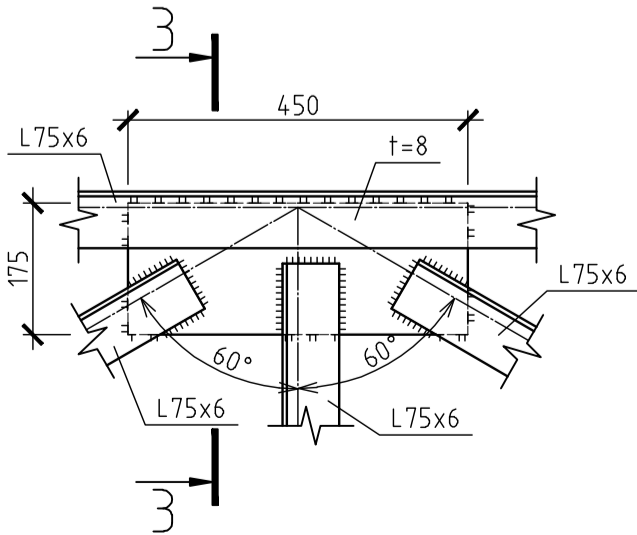


3-3
М 1:10

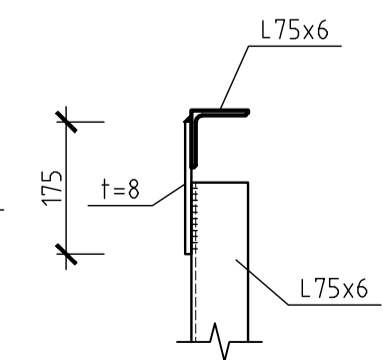


2
М 1:10

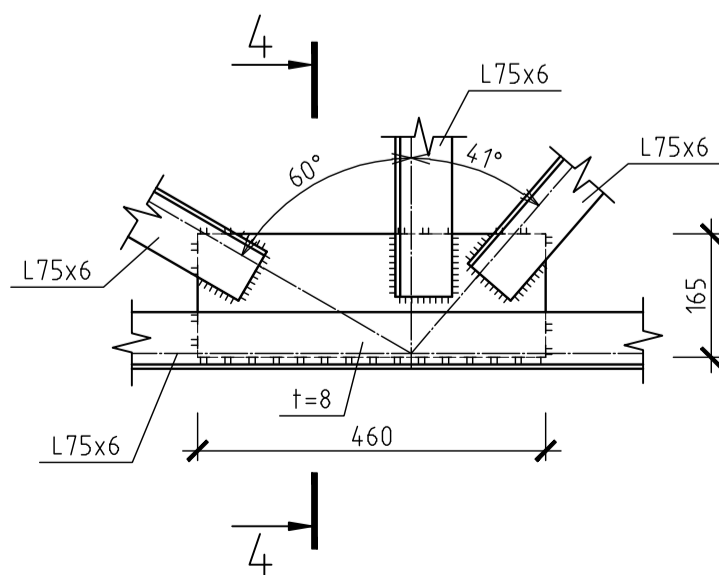


4-4
М 1:10

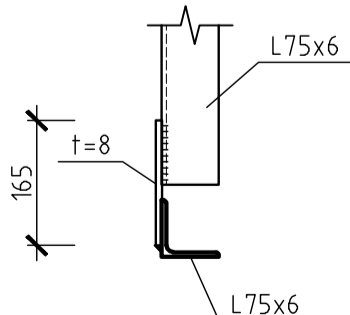


Кабельная ферма ФК-1
М 1:25

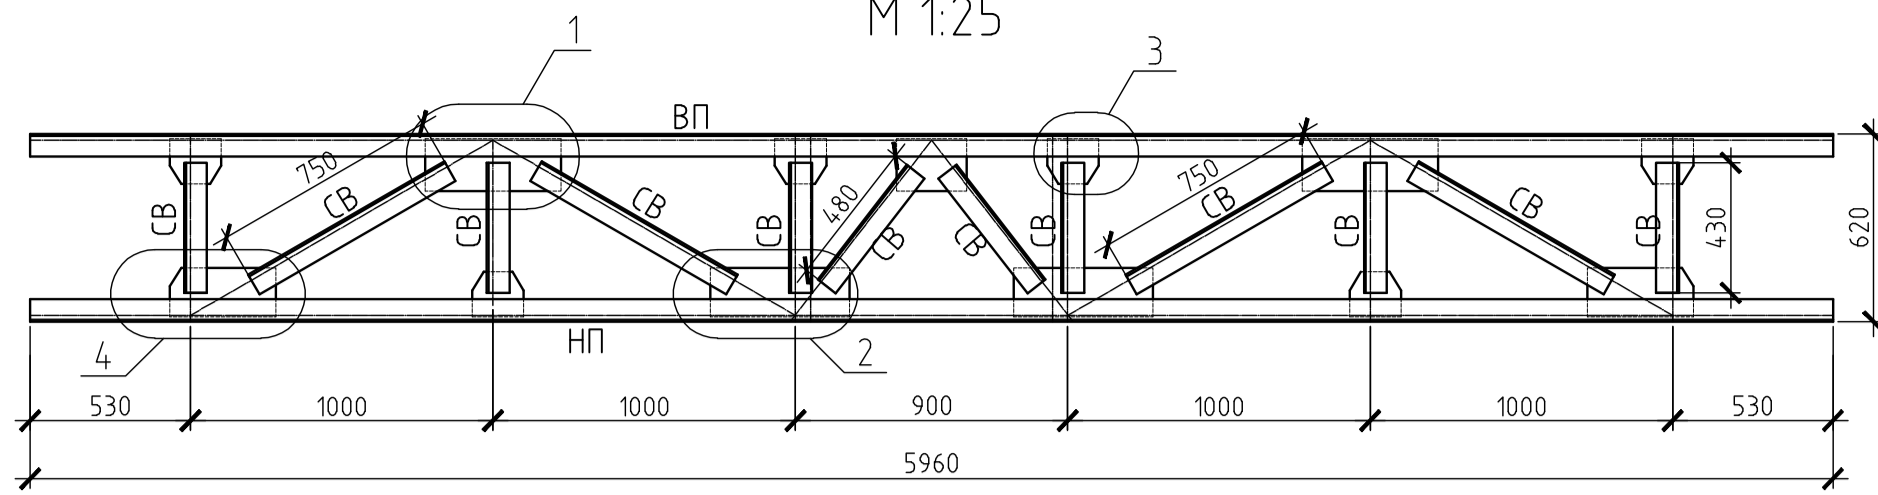


Кабельная ферма ФК-2
М 1:25

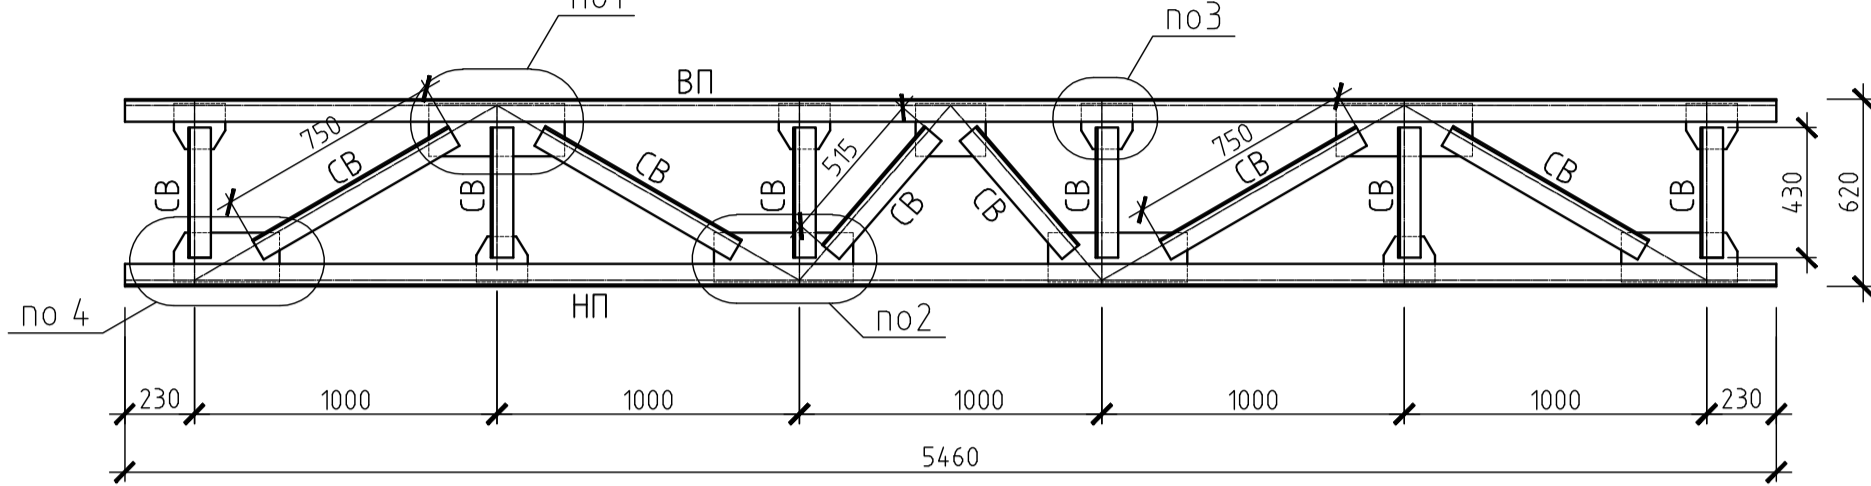


Кабельная ферма ФК-3
М 1:25

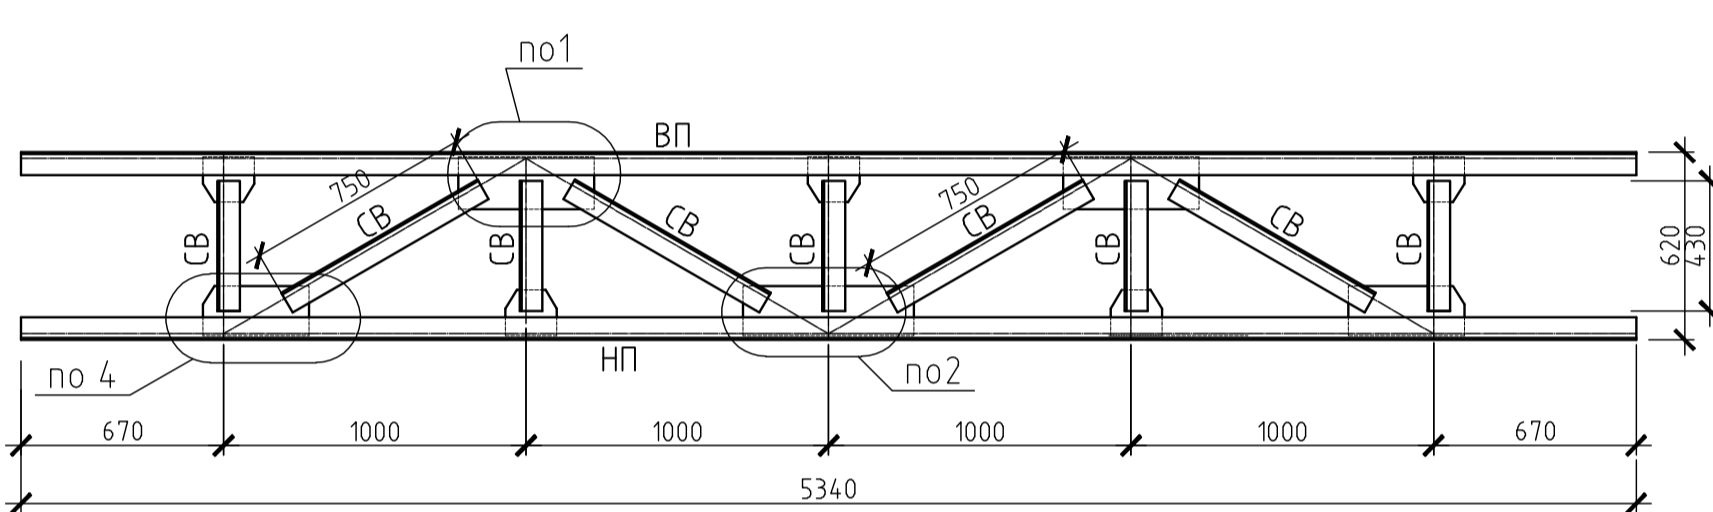


Б
М 1:10

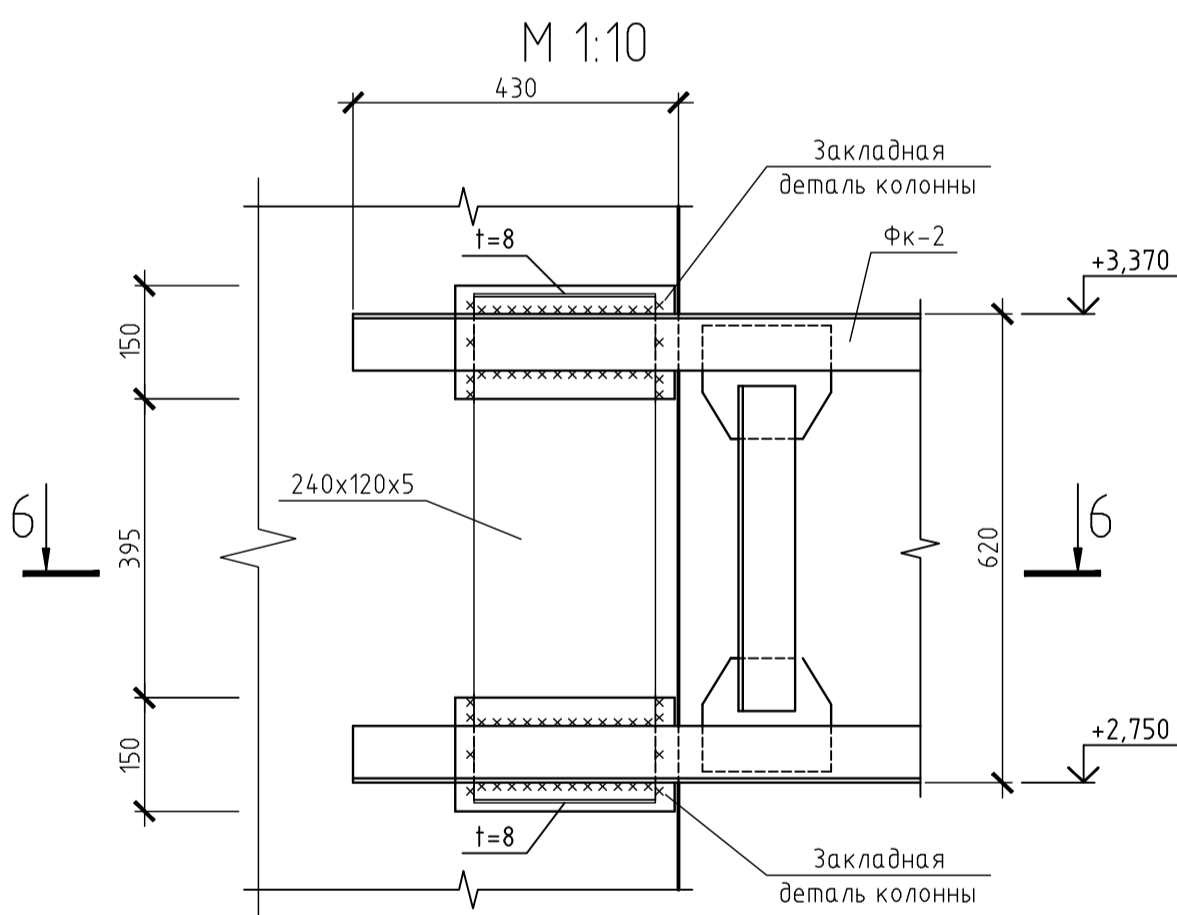

3
М 1:10

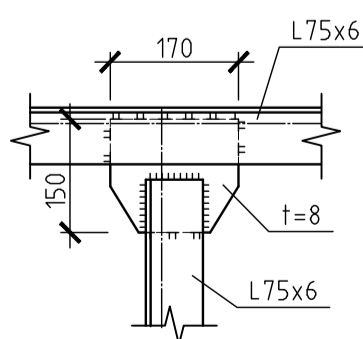


4
М 1:10

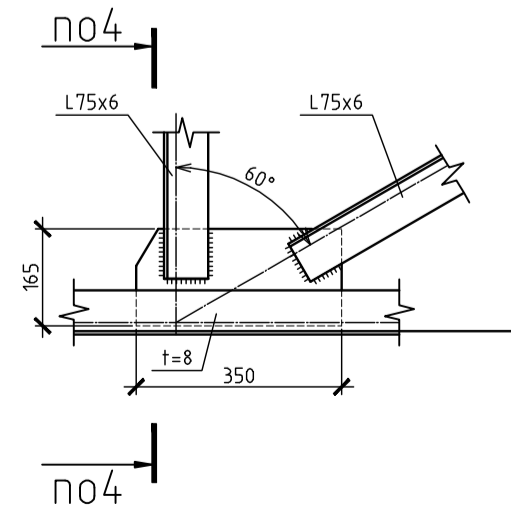


Ведомость элементов

Марка	Сечение			Усилия для прикрепления			Марка или наименование металла	Примечание
	Эскиз	Поз.	Состав	А, кН	N, кН	M, кН*м		
ФК-1	L	ВП	L75x6				C245	
	L	НП	L75x6				C245	
	L	СВ	L75x6				C245	
ФК-2	L	ВП	L75x6				C245	
	L	НП	L75x6				C245	
	L	СВ	L75x6				C245	
ФК-3	L	ВП	L75x6				C245	
	L	НП	L75x6				C245	
	L	СВ	L75x6				C245	

А
М 1:10

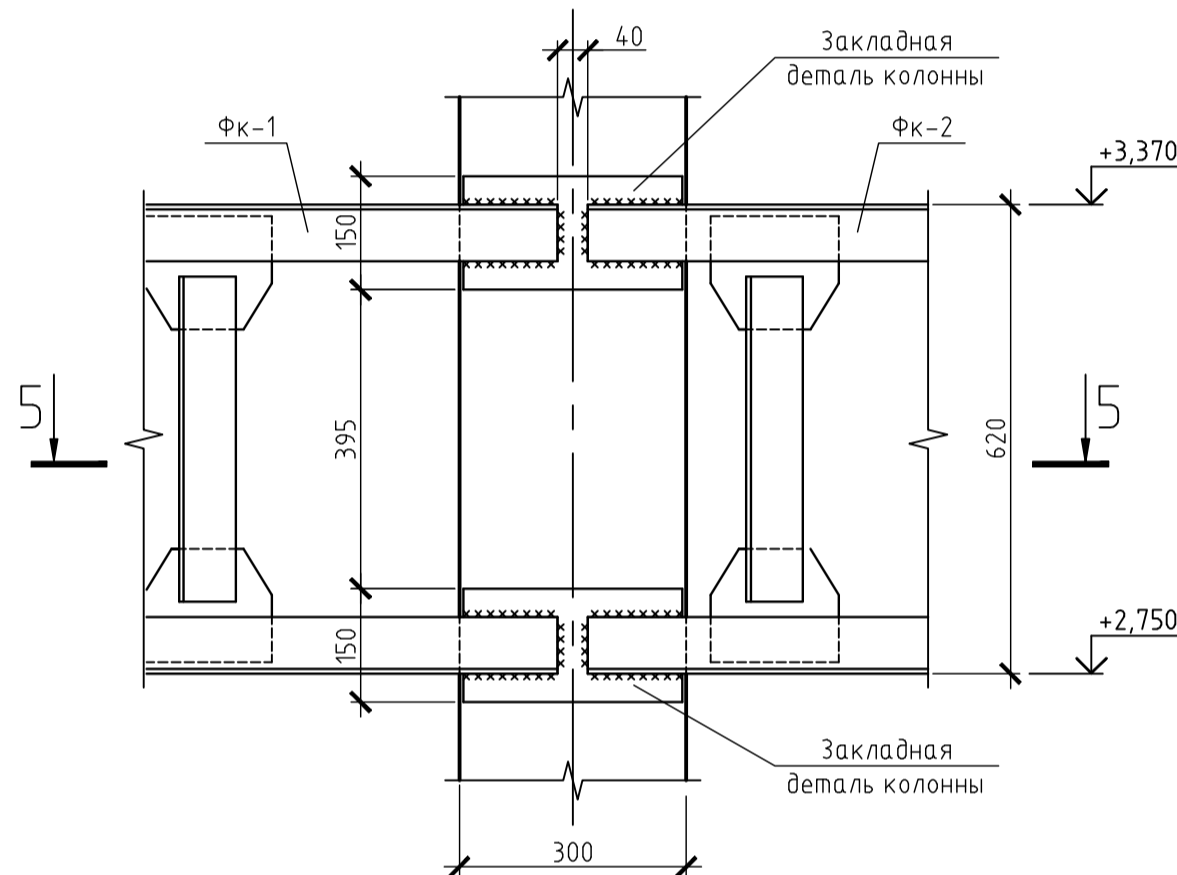

5-5
М 1:10

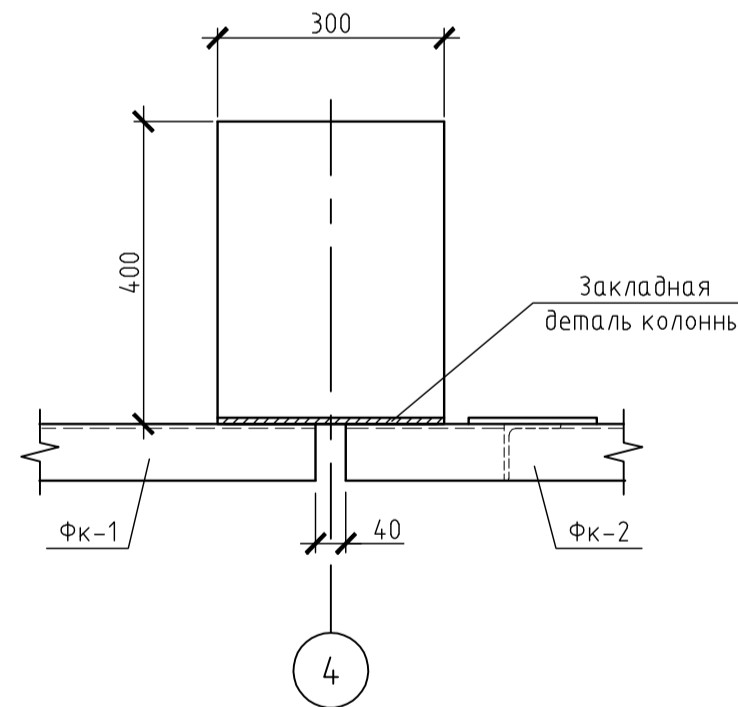

1. Общие данные см. на листе 1.
2. Техническую спецификацию стали см. на листе 2.
3. Сварку производить электродом марки 342.

						590103-6-2-86-1-КМ		
						Реконструкция канализационных очистных сооружений пос. Новые Ляды		
Изм.	Кол. изм.	Лист	№ док.	Подп.	Дата	Производственный корпус	Стадия	Лист
							РД	5
Гл. спец.	Щукин					Схема расположения кабельных ферм. Кабельные фермы ФК-1, ФК-3 Узлы 1, 5, А, Б		
Проверил	Щукин							
Разраб.	Саурин							
Н.контр.	Меньшикова							
						ВОДОПРОЕКТ ГИПРОКОМУНВОДАКАЛ Санкт-Петербург		
						Копиробал		