

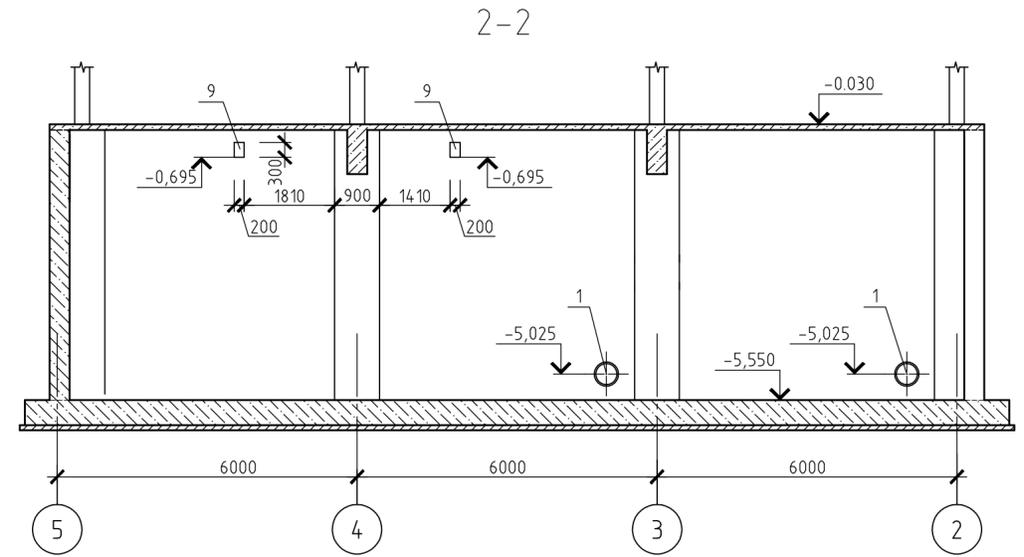


Схема расположения сальников отверстий
и закладных деталей

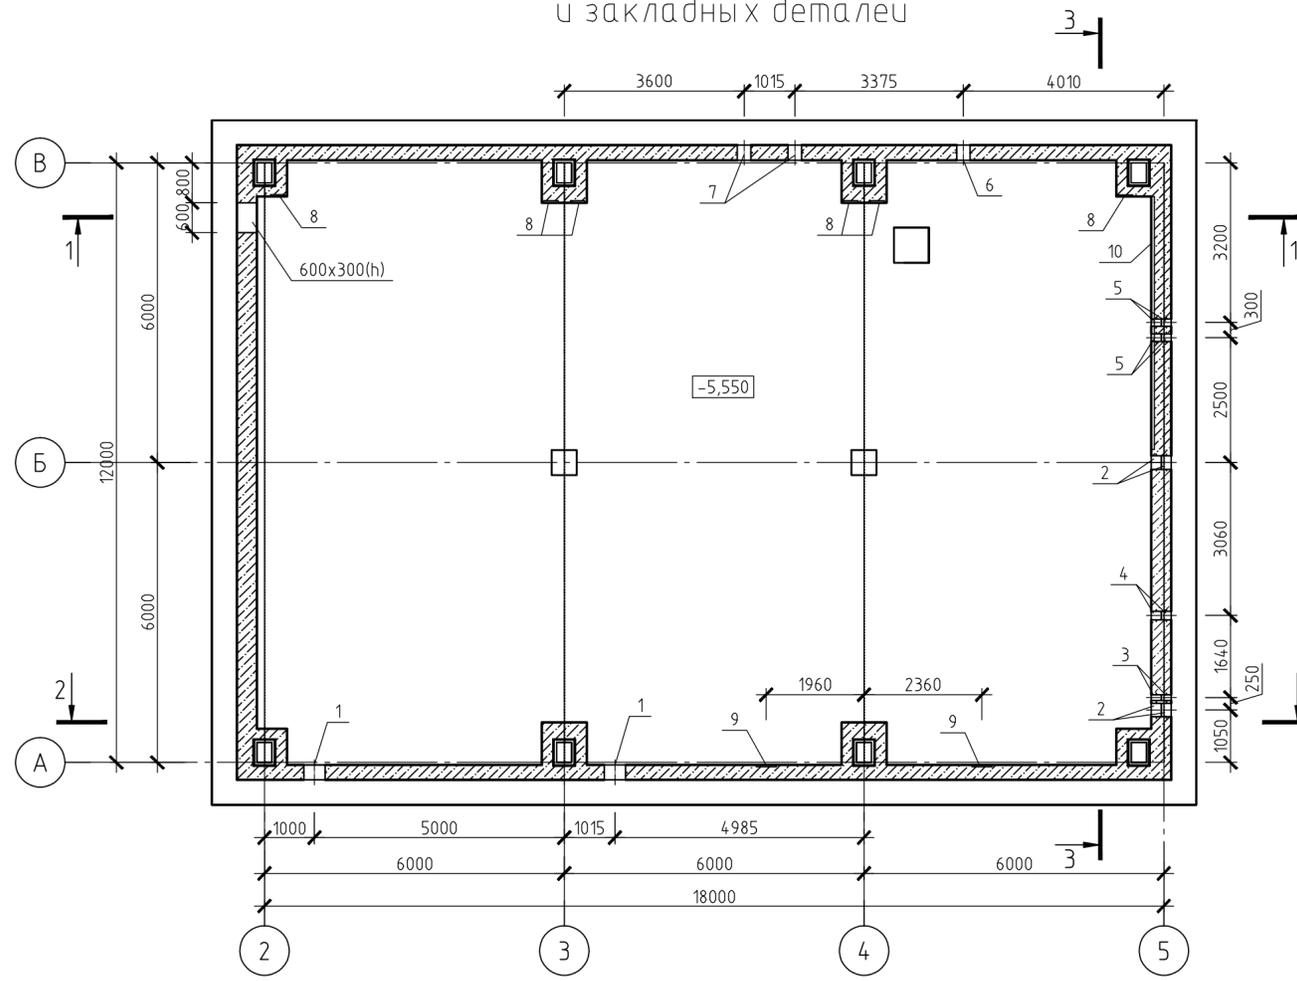


Спецификация к схеме расположения


Поз.	Обозначение	Наименование	Кол.	Масса, ед., кг	Примечание
1	Серия 5.9002 ТМ 90-07	Сальник Ду 300 l=300	2	42.5	
2	Серия 5.9002 ТМ 89-04	Сальник Ду 150 l=200	4	20.3	
3	Серия 5.9002 ТМ 89-00	Сальник Ду 50 l=200	2	5.6	
4	Серия 5.9002 ТМ 89-02	Сальник Ду 100 l=200	2	8.2	
5	Серия 5.9002 ТМ 89-01	Сальник Ду 80 l=200	4	6.9	
6	Серия 5.9002 ТМ 90-04	Сальник Ду 150 l=300	1	25.5	
7	Серия 5.9002 ТМ 90-06	Сальник Ду 250 l=300	2	24.1	
8	590103-6-2-86-1-КЖ.И-Мн4	Закладное изделие Мн-4	6	4.79	
9	Серия 1.400-15. В1. 130-26	Закладное изделие Мн121-3	2	4.4	
10	Серия 1.400-15. В1. 110-09	Закладное изделие Мн104-1 l=5.06м	2	17.2	

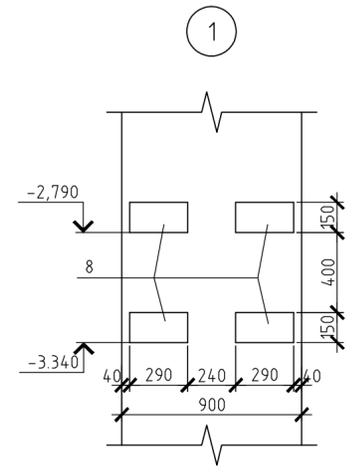

1-1

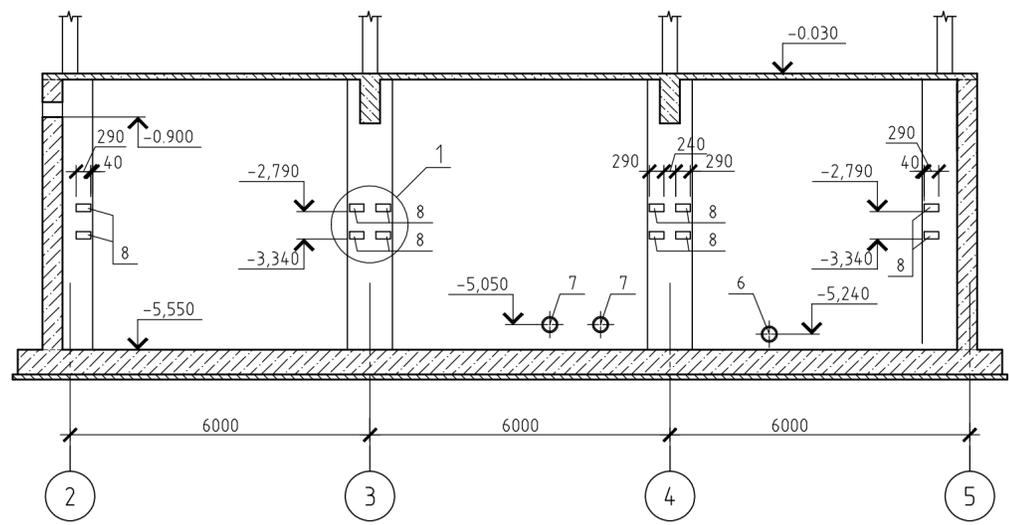

3-3

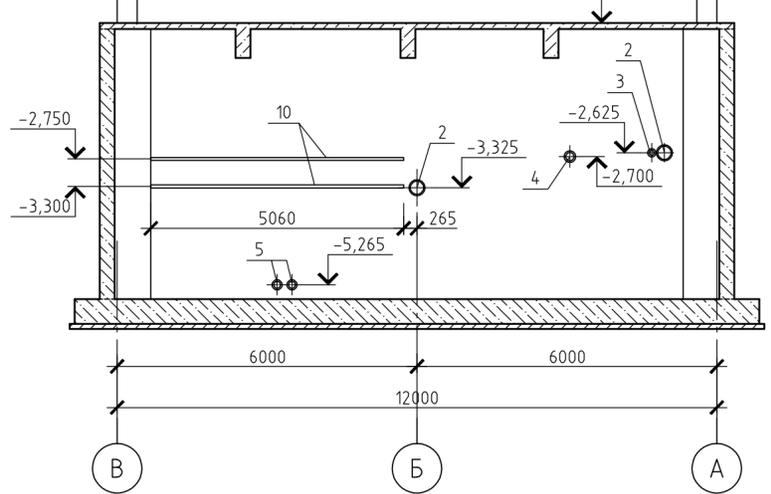

1. Данный лист смотреть совместно с листом 4.
2. Позиции 2,3,4,5 до установки в опалубку сварить попарно между собой.
3. Антикоррозионное покрытие сварных соединений, а также участков закладных деталей надлежит выполнить во всех местах, где при монтаже и сварке нарушена заводская защита.
4. Антикоррозионную защиту закладных элементов выполнять в соответствии с требованиями СНиП 2.03.11-85 металлизацией (цинкованием) слоем 120-130 мкм, а при горячем оцинковании 50-60мкм.

Согласовано
Изм. № подл. 342361
Подп. и дата
Взам. инв. №

590103-6-2-86-1-КЖ				
Реконструкция канализационных очистных сооружений пос. Новые Ляды.				
Изм.	Кол.уч.	Лист	№ док.	Подп. Дата
Производственный корпус			Стадия	Лист
			РД	5
Гл. спец.	Поволяева			
Проверил	Поволяева			
Разраб.	Меньшикова			
Н.контр.	Сивакова			
Схема расположения сальников, отверстий и закладных деталей. Разрезы 1-1, 2-2, 3-3.				
Копиробал				